



縦断面図 V=1:100 H=1:500

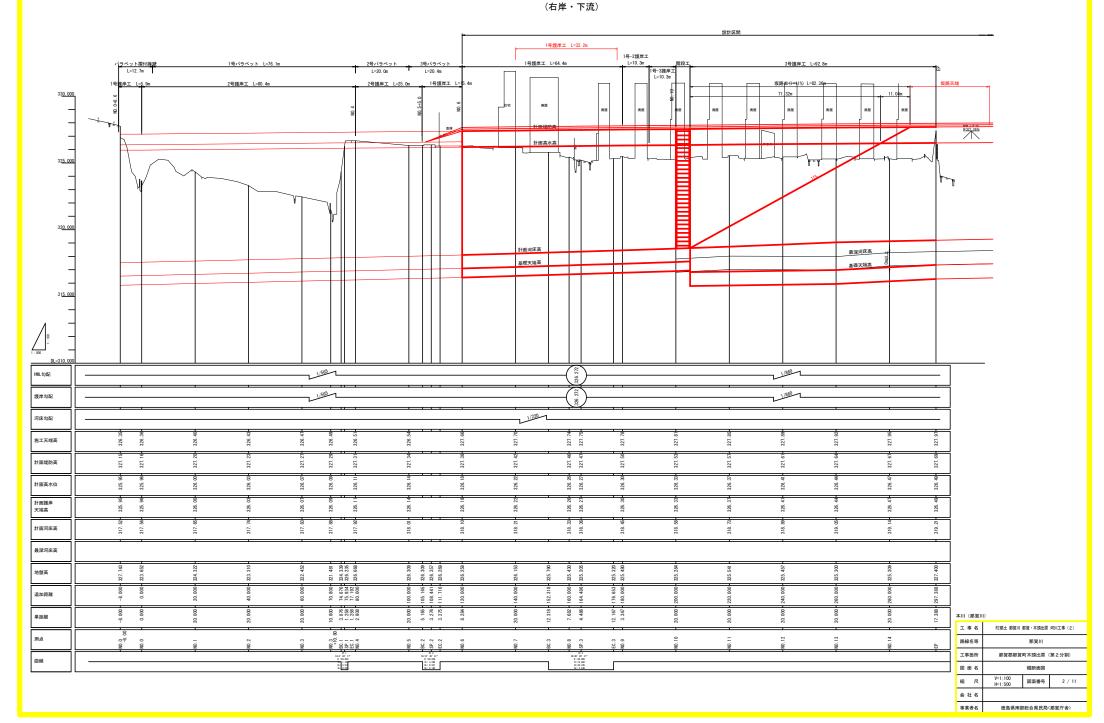


標準断面図 _{S=1:100}


(右岸・下流)

NO. 8 GH=325. 430

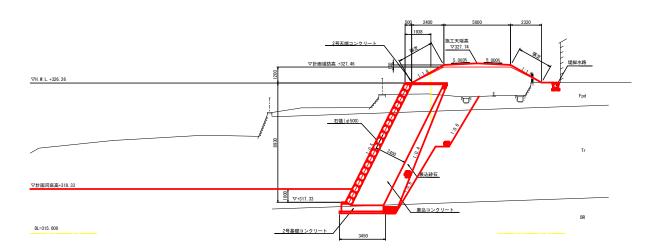


NO. 12付近

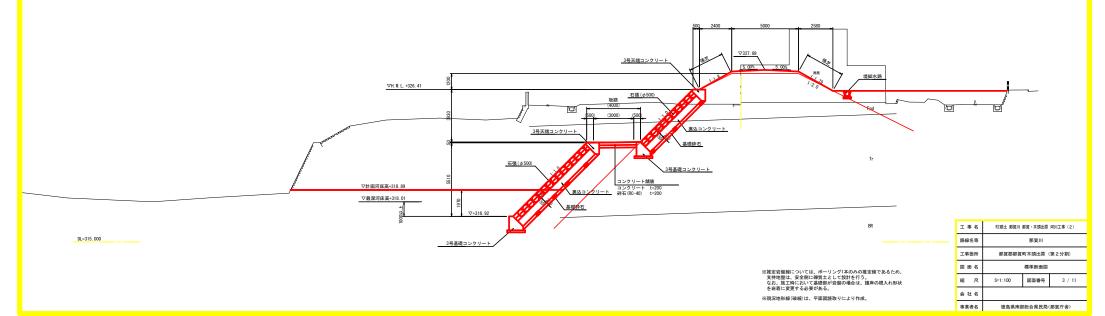

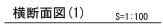


(右岸・下流)

NO. 6 GH=326. 258

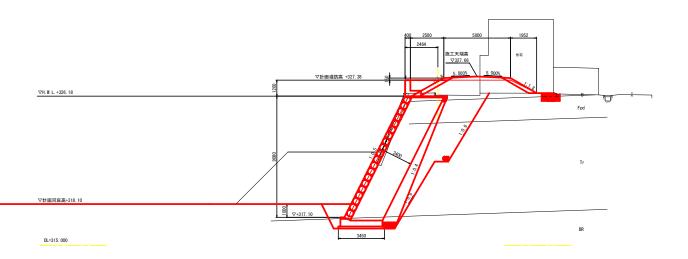



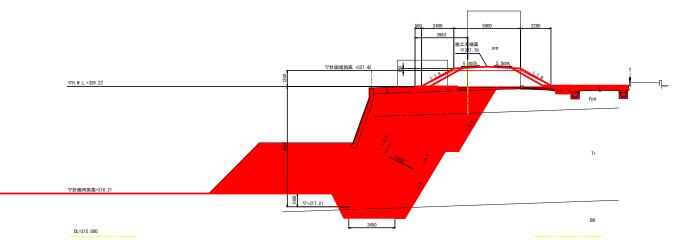


※権定当整線については、ボーリング1本のみの推定線であるため、 支持地線は、安全側に練理士として設計を行う。 なお、施工時において基礎部が当盤の場合は、提岸の根入れ形状 を岩着に変更する必要がある。


※現況地形線(破線)は、平面図読取りにより作成。

工事名	R2那土 那賀川 那賀・木頭出原 河川工事 (2)			
路線名等	那賀川			
工事箇所	那賀郡那賀町木頭出原(第2分割)			
図面名	横断面図(1)			
縮尺	S=1:100	図面番号	4 / 11	
会社名				
事業者名	徳島県南部	総合県民局	(那賀庁舎>	




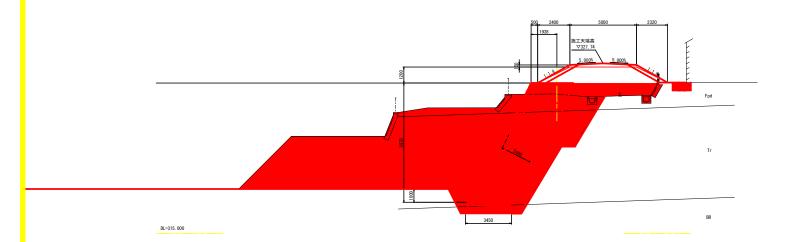





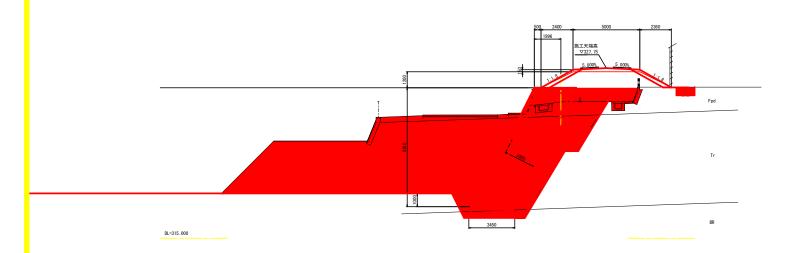


工事名	R2那土 那賀川	R2那土 那賀川 那賀・木頭出原 河川工事 (2)		
路線名等	那賀川 那賀都那賀町木頭出原(第2分割) 横断面図(2)			
工事箇所				
図面名				
縮尺	S=1:100	図面番号	5 / 11	
会社名				
事業者名	徳島県南部	総合県民局	(那賀庁舎>	

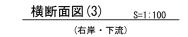

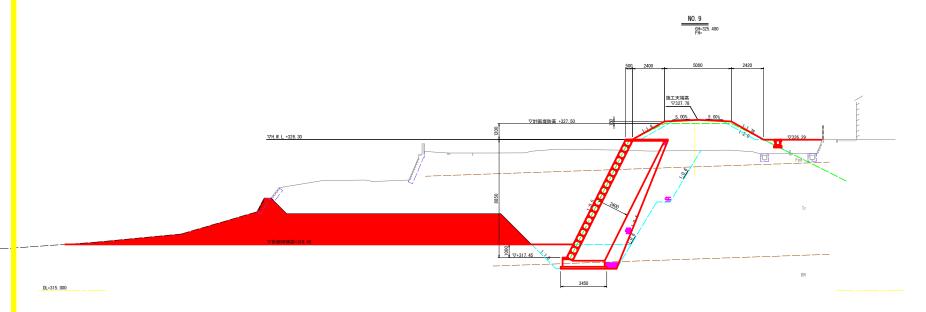

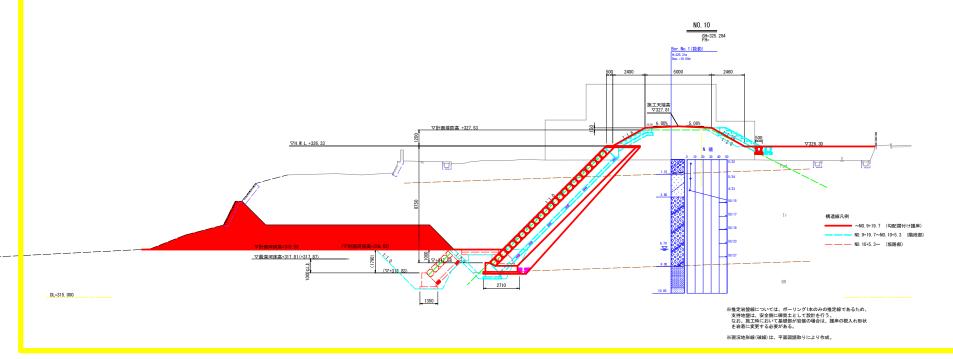


工事名	R2那土 那賀川 那賀・木頭出原 河川工事 (2)			
路線名等	那賀川			
工事箇所	那賀都那賀町木頭出原 (第2分割)			
図面名	横断面図(3)			
縮尺	S=1:100	図面番号	6 / 11	
会社名	•			
事業者名	徳島県南部総合県民局〈那賀庁舎〉			

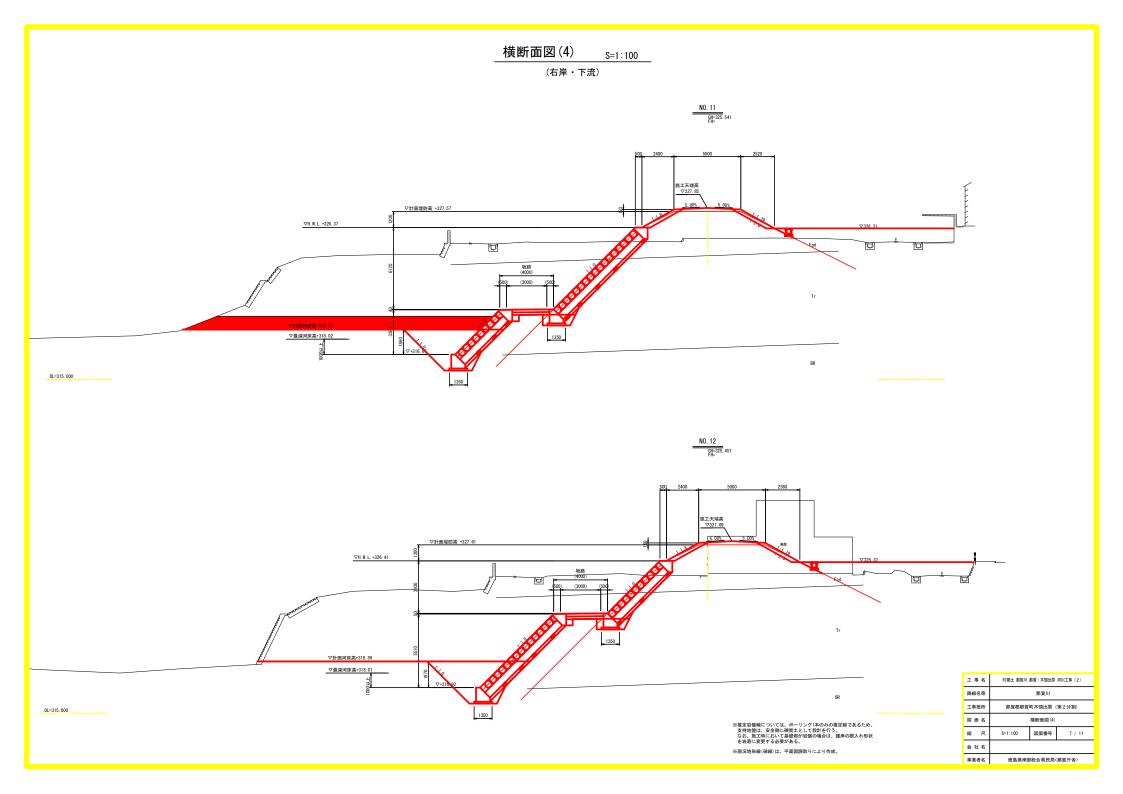




(右岸・下流)

1号-3護岸工 ____s=1:100

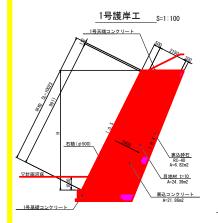

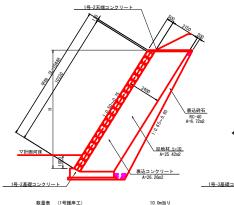

1号-2護<u>岸工 _____s</u>=1:100

	第-3天端コンクリート
2 May 12	#3.00E RC-40 A-E. Sout
1320月—1	<u>目地材 t=10</u> A=16.59m2 <u>裏込コンクリート</u> A=13.64m2
数量表 (1号護岸工)	10. 0m当り

	3号天端コンクリート
- 1 - 1 - 1 - 1 - 1 - 1 - 1 - 1 - 1 - 1	
	<i>√</i> 2 IJート
惠込鈴石 1050 3号基礎コンクリ	<u>IJート</u>

3号護岸工

(1割石張護岸工)

S=1:100

-	<u>1</u> (φ50	<u>積</u> cm)	S=1:30	
_ 石材 (φ 500)		<i>j</i>		
	Y .		胴込コンクリート	_
Liso 1250/	y	.`\	表込コンクリート	_
\checkmark				

______1±

数量表 (3号護岸工)			1	10.0m当り
名 称	規格	単位	~NO. 14	NO. 14~
平均SL		п	6. 84	13.03
石張	φ500	m2	67.0	128. 8
裏込コンクリート	18N-8-40	m3	36.9	70.9
型枠		m2	5.4	10.3
裹込砕石	RC-40	m3	13.8	26. 2
目地材	t=10mm	m2	5.4	10.3
3号天端コンクリート			10.0	10.0

m 10.0 10.0

名 称	規格	単位	数量
石材	φ500	個	46. 1
胴込コンクリート	18N-8-40	m3	1. 002

数量表 (1号護岸工) 10.0m当り 規格 単位 数量 名 称 m2 99.1 m3 218.6 φ500 裏込コンクリート 18N-8-40 型枠 m2 24. 4 裹込砕石 RC-40 m3 68. 2 m2 24. 4 t=10mm 足場工 単管傾斜 掛m2 100.2 m 10.0 1号天端コンクリート


1号基礎コンクリート

数量表 (1号護岸工)			10.0m当り
名 称	規格	単位	数量
石積	φ500	m2	103. 3
裏込コンクリート	18N-8-40	m3	262. 6
型枠		m2	25. 4
裹込砕石	RC-40	m3	67. 2
目地材	t=10mm	m2	25. 4
足場工	単管傾斜	掛m2	104. 5
1号-2天端コンクリート		п	10.0
1号-2基礎コンクリート		п	10.0

規格 単位 数量	規格	名 称
5500 m2 115.5	φ 500	石積
18N-8-40 m3 136. 4	18N-8-40	裏込コンクリート
m2 16.6		型枠
RC-40 m3 68.8	RC-40	裹込砕石
=10mm m2 16.6	t=10mm	目地材
単管傾斜 掛m2 116.9	単管傾斜	足場工
m 10.0		1号-3天端コンクリート
m 10.0		1号-3基礎コンクリート
10.0		.,




т 10.0

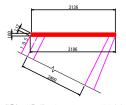

数量表 (1号天端	コンクリート)		10.0m当り
名 称	規格	単位	数 量
コンクリート	18N-8-40	m3	3.16
型枠	小型I	m2	2. 4
目地材	t=10mm	m2	0.3

1号基礎コンクリート

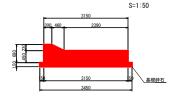

数量表 (1号基礎:	コンクリート)		10.0m当り	
名 称	規格	単位	数 量	
コンクリート	18N-8-40	m3	15.39	
型枠		m2	12. 8	
基礎砕石	RC-40, t=150	m2	34. 5	
目地材	t=10mm	m2	1.5	

1号-2天端コンクリート

S=1:50




数量表 (1号天端:	コンクリート)		10.0m当り
名 称	規格	単位	数 量
コンクリート	18N-8-40	m3	3.34
型枠	小型!	m2	2. 5
目地材	t=10mm	m2	0.3

1号-2基礎コンクリート




数量表 (1号基礎コンクリート)			10.0m当 년		
名 称	規格	単位	数 量		
コンクリート	18N-8-40	m3	16.05		
型枠		m2	12. 9		
基礎砕石	RC-40, t=150	m2	36.0		
目地材	t=10mm	m2	1.6		

1号-3天端コンクリート

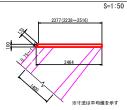

数量表 (1号天端コンクリート)			10.0m当り
名 称	規格	単位	数 量
コンクリート	18N-8-40	m3	2. 42
型枠	小型!	m2	2.6
目地材	t=10mm	m2	0.2


1号-2基礎コンクリート

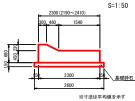

数量表 (1号基礎コンクリート)			10.0m当り
名 称	規格	単位	数量
コンクリート	18N-8-40	m3	11. 57
型枠		m2	12.5
基礎砕石	RC-40, t=150	m2	26.0
目地材	t=10mm	m2	1.2
日形柄	L-TOIIII	m2	1.3


3号天端コンクリート S=1:50

3号基礎コンクリート

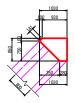

数量表 (3号天端:	10.0m当り		
名 称	規格	単位	数 量
コンクリート	18N-8-40	m3	5. 89
型 枠	小型1	m2	10.5
目地材	t=10mm	m2	0.6


3号基礎コンクリート

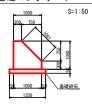

数量表 (3号基礎:	コンクリート)		10.0m35
名 称	規格	単位	数
コンクリート	18N-8-40	m3	8. 2
型 枠		m2	24.
基礎砕石	RC-40, t=150	m2	13.
目地材	t=10mm	m2	0.

1号護岸工	S=1:100
(岩着基礎)	

埋戻しコンクリート

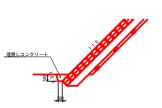

S=1:100

3号護岸工

(岩着基礎)


参考として、上記に岩着の場合の根入れ形状を示す。 護岸基礎部が岩着となる場合は、岩級別を確認後、 再度根入れ長、根入れ形状・裏コンの控え厚を再 検討すること。

工事名	R2那土 那賀川 那賀・木頭出原 河川工事 (2)				
路線名等	那賀川				
工事箇所	那賀郡那賀町木頭出原 (第2分割)				
図面名	構造図(1)				
縮尺	図示	図面番号	8 / 11		
会社名					
事業者名	徳島県南部	1総合県民局	(那賀庁舎>		

構造図(2)


(右岸・下流)


1号 U 型 側 溝 (PU3-B300-H300)

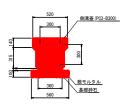

数量表 (1号U型	(側溝)		10.0m当 4
名 称	規格	単位	数 量
U型側溝	PU3-B300-H300	m	10.0
側溝蓋	PC4-B300	п	10.0
敷モルタル	1:3	m3	0.11
基礎砕石	RC-40, t=100	m3	5.6


___1号接続桝__ S=1:20

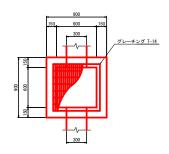

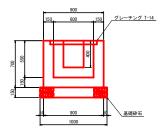

数量表 (1号接続桝)			1箇所当り
名 称	規格	単位	数 量
コンクリート	18-8-40	m3	0.33
型枠	小型I	m2	3.7
基礎砕石	RC-40, t=150	m2	1.0
グレーチング	600×600用	式	1

___ 舗 装 構 成___ S=1:20

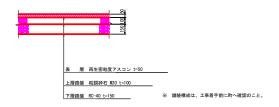

コンクリート舗装 S=1:20



工事名	R2那土 那賀川 那賀・木頭出原 河川工事 (2)			
路線名等	那賀川			
工事箇所	那賀郡那賀町木頭出原(第2分割)			
図面名	構造図(2)			
縮尺	S=1:20	図面番号	9 / 11	
会社名				
事業者名	徳島県南部	1総合県民局	(那賀庁舎>	




▽ 326.16

1号基礎コンクリー L=9.1m 2号基礎コンクリート L=99.6m

DL=310.00

1号-2基礎コンクリー

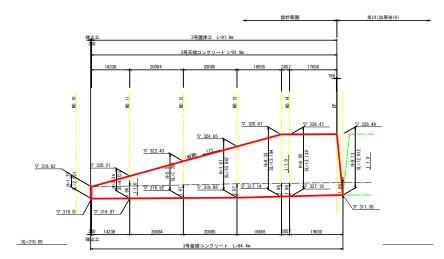

工事名	R2那土 那賀川 那賀・木頭出原 河川工事 (2)			
路線名等	那賀川			
工事箇所	那賀郡那賀町木頭出原(第2分割)			
図面名	護岸工展開図			
縮尺	V=1:200 H=1:500 図面番号 10 / 11			
会社名				
事業者名	徳島県南部総	合県民局	(那賀庁舎>	

